土地分譲

東長戸2期

伊予鉄道市駅線

「松山市駅前」駅 バス 17分 「東長戸」バス停徒歩9分

Life Information

● すみれ幼稚園 ……… 徒歩 15分(約1200m)● 久枝小学校……… 徒歩 8分(約1400 m)

●鴨川中学校・・・・・・・・・・ 徒歩 10分(約750 m)●セブンスター東長戸店・・・・・・ 徒歩 7分(約500 m)

●矢野内科··········· 徒歩 4分(約300 m)

●伊予鉄道市駅線「松山市駅前」駅 ……バス 11 分(約 4400 m)

物件概要

●所在地/愛媛県松山市東長戸 2-270-1、-2、-3 ◎交通/伊 予鉄道 市駅線「松山市駅前」駅 バス17分「東長戸」バス停 徒歩9分 ◎販売区画/5区画 ◎地目/宅地 ◎用途地域/ 第一種住居地域・近隣商業地域 ◎建酸率 60%・80% ◎容 積率 200% ◎道路/南側私道(位置指定道路) ◎都市計画区 域/市街化区域 ◎防火指定/22条 区域 ◎高度指定/なし ◎構造・階数/木造サイディング貼アスファルトシングル葺き 2階建て ◎造成完成予定/令和7年7月下旬予定 ◎設備/ 電気:四国電力 水道:公営水道 汚水、雑排水:公共下水 オー ル電化 ◎国土法届出/不要 ◎権利形態/所有権

お好きな建築会社で建築可能♪人気の分譲地!南面道路で陽当たりも良好! 「セブンスター東長戸店」まで徒歩 7 分!







Email you-estate@dreamcom.ne.jp




ゆう不動産株式会社


愛媛県知事(1)第5761号 〒790-0964 愛媛県松山市中村5丁目1番16-101号

TEL 089-968-2625 担当 FAX 089-968-2616 (森田)



広告期限:令和7年7月31日 取引態様:媒介

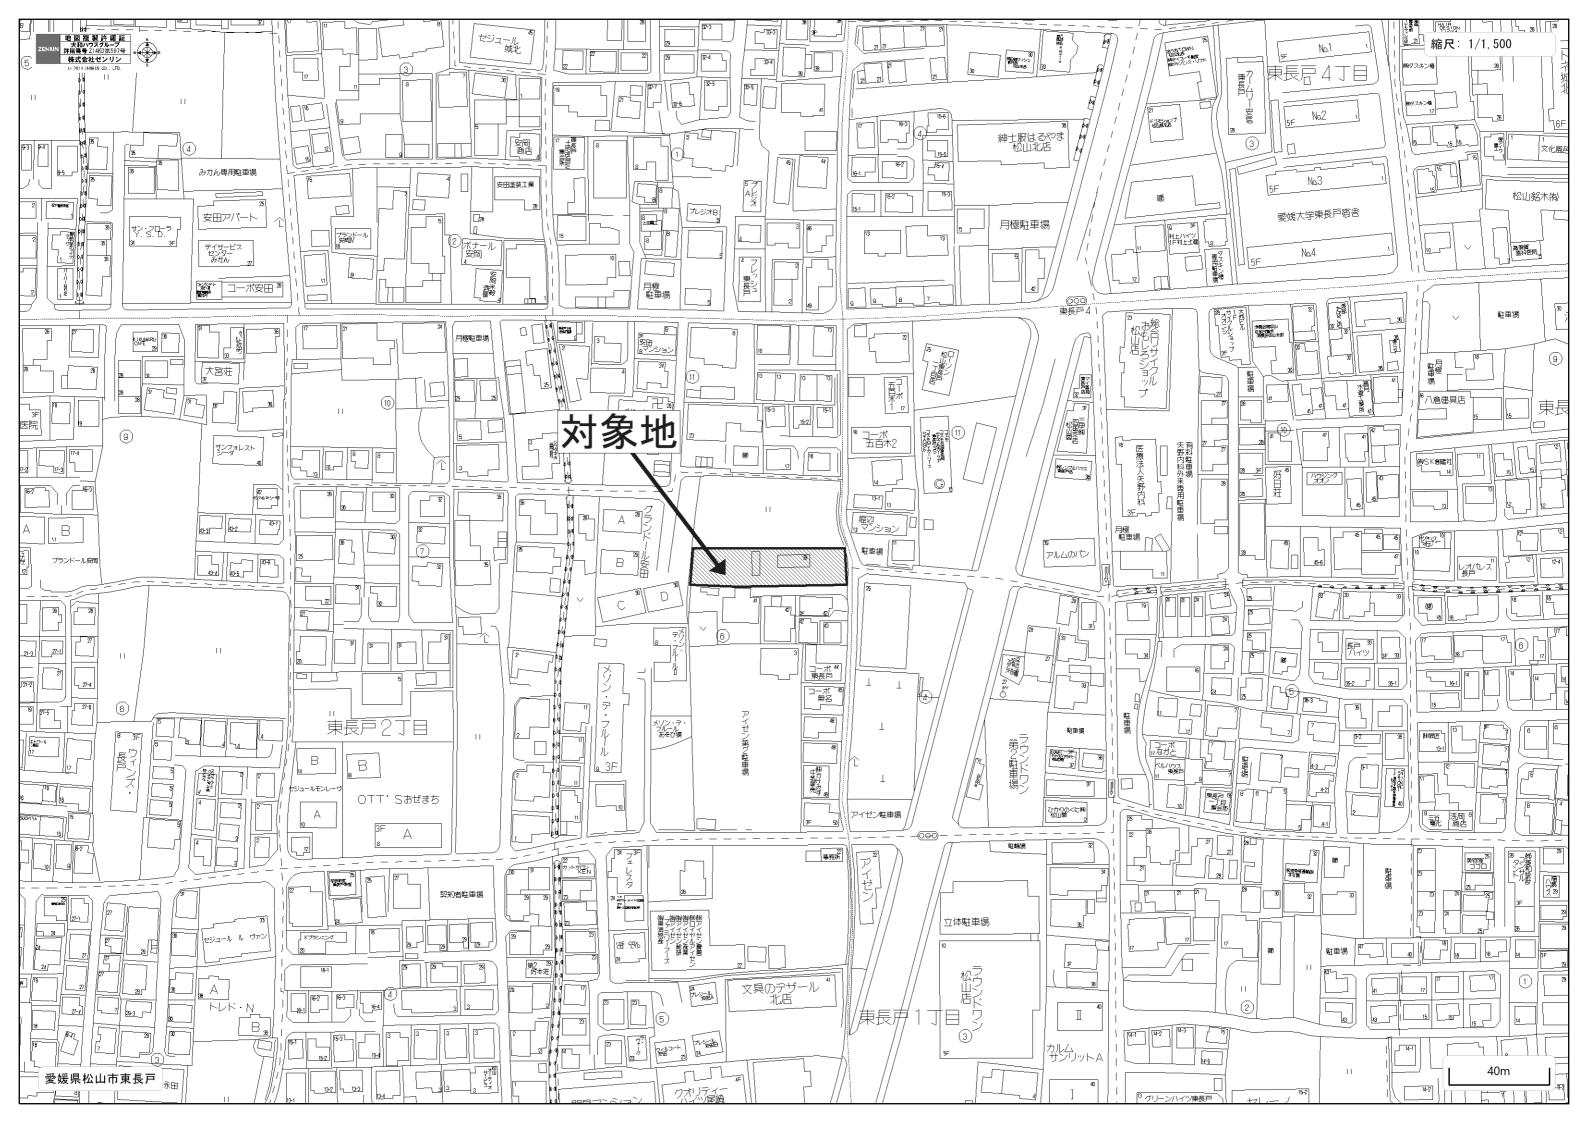

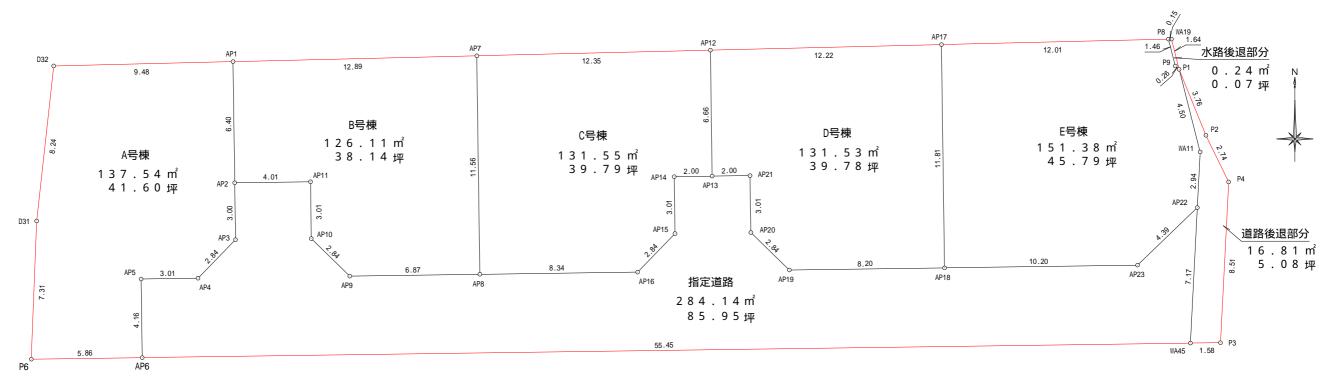

	使用公式	A = (X n + 1 - X n -	1)Yn/2
地 番	A号棟		
測点名	X座標	Y座標	辺 長
D 3 1	96513.675	- 6 9 3 6 0 . 7 5 7	8 . 2 4
D 3 2	96521.873	- 6 9 3 5 9 . 8 5 4	9 . 4 8
A P 1	96522.101	- 6 9 3 5 0 . 3 6 8	6 . 4 0
A P 2	96515.692	- 6 9 3 5 0 . 2 7 9	3.00
A P 3	96512.683	- 6 9 3 5 0 . 2 3 7	2.84
A P 4	96510.645	- 6 9 3 5 2 . 2 1 9	3.01
A P 5	96510.603	- 6 9 3 5 5 . 2 2 9	4.16
A P 6	96506.443	- 6 9 3 5 5 . 1 7 1	5.86
P 6	96506.362	-69361.039	7.31
合計		275.	099321
1 / 2		137.	5496605
地積		137.	5 4 m²
坪数		41.	60 坪

	使用公式	Α	= (X n + 1 - X n -	1)Yn/2
地 番	B号棟			
測点名	X座標		Y座標	辺 長
A P 1	96522.1	0 1	-69350.368	12.89
A P 7	96522.4	1 1	-69337.472	11.56
A P 8	96510.8	5 2	-69337.312	6.87
A P 9	96510.7	5 6	-69344.190	2.84
A P 1 0	96512.7	3 8	-69346.227	3 . 0 1
A P 1 1	96515.7	4 8	-69346.269	4.01
A P 2	96515.6	9 2	-69350.279	6 . 4 0
合計			252.	2 3 7 3 4 1
1 / 2			126.	1 1 8 6 7 0 5
地積			126.	1 1 m²
坪数			38.	14 坪

	使用公式	Α	= (X n + 1 -)	Xn-	1)Yn/2	2
地 番	C号棟					
測点名	X座標		Y座標		辺 長	
A P 7	96522.4	1 1	-69337.	472	12.	3 5
A P 1 2	96522.7	0 8	-69325.	1 1 7	6.	6 6
A P 1 3	96516.0	4 3	-69325.	0 2 5	2 .	0 0
A P 1 4	96516.0	1 5	-69327.	029	3 .	0 1
A P 1 5	96513.0	0 5	-69326.	988	2 .	8 4
A P 1 6	96510.9	6 7	-69328.	969	8.	3 4
A P 8	96510.8	5 2	-69337.	3 1 2	11.	5 6
合計			2	63.	109390	6
1 / 2			1	31.	5 5 4 6 9 8	8 0
地積			1	31.	5 5	m²
坪数				39.	7 9	坪

	使用公式	Α	= (X n + 1 - X n	- 1) Y n /	2
地番	D号棟		(1111		, , , , , ,	
測点名	X座標		Y座標		辺 長	
A P 1 2	96522.70	8 0	-69325.11	7	12.	2 2
A P 1 7	96523.00	0 2	-69312.89	5	11.	8 1
A P 1 8	96511.19	9 3	-69312.73	1	8 .	2 0
AP19	96511.0	7 9	-69320.94	0	2 .	8 4
A P 2 0	96513.00	5 1	-69322.97	8	3 .	0 1
A P 2 1	96516.0	7 1	-69323.02	0	2 .	0 0
A P 1 3	96516.04	4 3	-69325.02	5	6 .	6 6
合計			2 6 3	. (7022	6
1 / 2			1 3 1	. 5	5 3 5 1 1	3 0
地積			1 3 1	. 5	5 3	m
坪数			3 9	. 7	7 8	坪

	使用公式	A = (X n + 1 - X n - 1	1)Yn/2
地 番	E号棟		
測点名	X座標	Y座標	辺 長
P 8	96523.29	0 - 69300.888	1 . 4 6
P 9	96521.86	9 - 6 9 3 0 0 . 5 2 8	0.26
P 1	96521.69	5 - 69300.324	4 . 5 0
WA 1 1	96517.32	6 - 6 9 2 9 9 . 2 1 0	2.94
A P 2 2	96514.38	2 - 69299.359	4.39
A P 2 3	96511.33	5 - 69302.522	10.20
A P 1 8	96511.19	3 - 6 9 3 1 2 . 7 3 1	11.81
A P 1 7	96523.00	2 - 69312.895	12.01
合計		302.	778039
1 / 2		151.	3 8 9 0 1 9 5
地積		151.	3 8 m²
坪数		45.	79 坪

	使用公式	使用公式 A = (Xn+1-Xn-1)Yn/				
地 番	道路後退部分					
測点名	X座標		Y座標	辺 長		
A P 2 2	96514.3	8 2	- 6 9 2 9 9 . 3 5 9	2 . 9 4		
WA 1 1	96517.3	2 6	-69299.210	4 . 5 0		
P 1	96521.6	9 5	- 6 9 3 0 0 . 3 2 4	3 . 7 6		
P 2	96518.2	0 3	-69298.906	2 . 7 4		
P 4	96515.7	3 6	-69297.705	8 . 5 1		
P 3	96507.2	3 5	-69298.136	1 . 5 8		
W A 4 5	96507.2	1 3	- 6 9 2 9 9 . 7 2 3	7.17		
合計			33.	622304		
1 / 2			16.	8 1 1 1 5 2 0		
地積			16.	8 1 m²		
坪数			5 .	08 坪		


		, ,	- (/	\ 11	+ 1	-	Х	n -	1)	Υ	n/	2	
地 番	水路後退部分												
測点名	X座標			١	/座	標				辺	! -	Ę	
W A 1 9	96523.2	9 4	- 6	9 :	3 0	0.	7	2 9			1.	6	4
P 1	96521.6	9 5	- 6	9 :	3 0	0.	3	2 4			0.	2	6
P 9	96521.8	6 9	- 6	9 :	3 0	0.	5	2 8			1.	4	6
P 8	96523.2	9 0	- 6	9 :	3 0	0 .	8	8 8			0.	1	5
合計								0.	4 8	3	1 0	5	
1 / 2								0.	2 4	1	5 5	2	5
地積								0.	2 4				m²
坪数								0 .	0 7				坪

	使用公式	使用公式 A = (Xn+1-Xn-1)Yn/2			
地 番	全体				
測点名	X座標		Y座標	辺 長	
P 1	96521.6	9 5	-69300.324	3.76	
P 2	96518.2	0 3	-69298.906	2.74	
P 4	96515.7	3 6	-69297.705	8 . 5 1	
P 3	96507.2	3 5	-69298.136	1 . 5 8	
W A 4 5	96507.2	1 3	- 6 9 2 9 9 . 7 2 3	61.31	
P 6	96506.3	6 2	-69361.039	7.31	
D 3 1	96513.6	7 5	-69360.757	8 . 2 4	
D 3 2	96521.8	7 3	-69359.854	59.10	
WA19	96523.2	9 4	-69300.729	1 . 6 4	
合計			1958.	611624	
1 / 2			979.	3 0 5 8 1 2 0	
地積			979.	3 0 m²	
坪数			296.	2 4 坪	

全体 分譲宅地 道路後退部分 水路後退部分 指定道路 979.30 - 678.11 - 16.81 - 0.24 = 284.14㎡

所 在	松山市東長戸二丁目
図面名	区画割図
縮尺	1 / 2 0 0
作製年月日	令和7年1月8日
変更年月日	令和7年2月14日
作製者	松山市東野六丁目5番28号 土居登記測量事務所 土地家屋調査士土居秀年 TEL(089)948-9411 FAX(089)948-9421




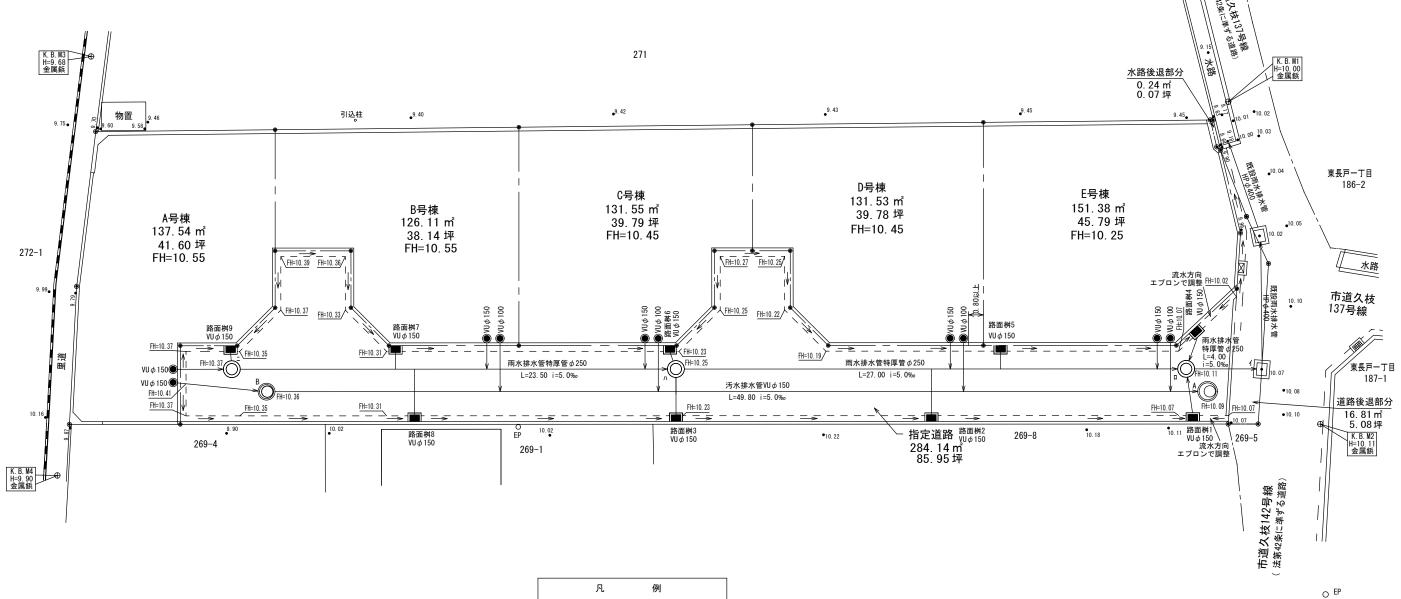


凡	例
	造成区域
	ブロック塀
	コンクリート壁
	区画境界線
	L型側溝+路面桝
$-\bigcirc\!$	雨水C型人孔
$- \bigcirc \!\!\!\! - \!\!\!\!\! - \!\!\!\!\! -$	汚水組立0号人孔
─	汚水組立1号人孔
	宅内雨水最終桝
	宅内汚水最終桝

特記事項
1 · 家庭用雨水桝引込管はVUφ150とする。
2 ・雨水本管接続は鞍型支管を使用する。
3 ・雨水本管と引込管の接続はコアドリルを使用する。
4 · 家庭用汚水桝引込管はVU φ 100とする。
5・汚水本管接続はホルソーを使用する。
6・汚水本管接続は鞍型支管を使用する。
7・汚水桝には使用禁止札を設置する。
8 · 路面雨水桝排水管はVUφ150とする。(土被0.3確保)
9・路面雨水排水管に曲管を使用しないこと。
10・宅内桝蓋は鋳鉄蓋t-8松山市指定品 まつやま文字無しとする。
11・マンホール蓋は鋳鉄蓋t-14松山市指定品 まつやま文字有りとする。
12・マンホール蓋枠の調整部材については、調整駒を用い、
無収縮(プレミックス)モルタルにて充填する。
13・引き込み管・路面排水管の離隔は 1.00m以上確保する。
14 ・ 人孔及び路面雨水桝の隅部には開口しないこと。
15 ・ 汚水本管と人孔との接続部は可とう継手を使用すること。

所 在	松山市東長戸二丁目
図 面 名	排水計画平面図
縮尺	S = 1/200
作製年月日	令和 7 年 1 月 8 日
変更年月日	令和 7 年 3 月 7 日
作製者	松山市東野六丁目5番28号 土地家屋調査士土居事務所 ±地家屋調査士 土 居 秀 年 TEL (089) 948-9411 FAX (089) 948-9421

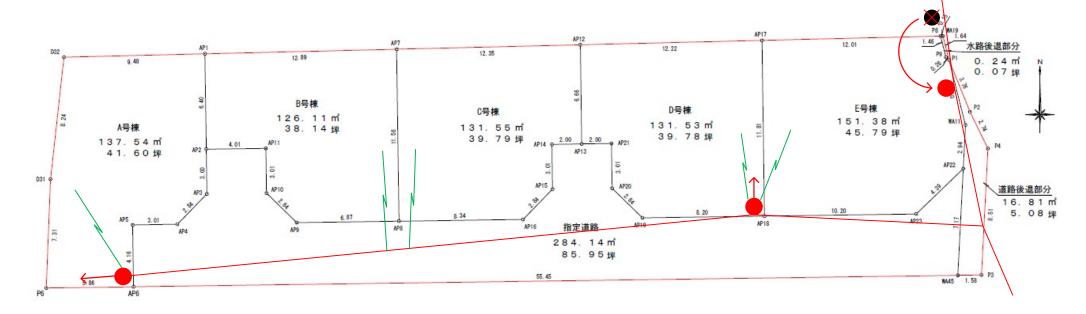

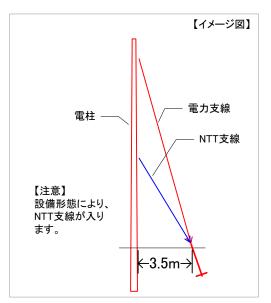

凡例	
•	電柱
←	支線
	支柱
	電線
}	引込線

